



ŘEZ 1-1

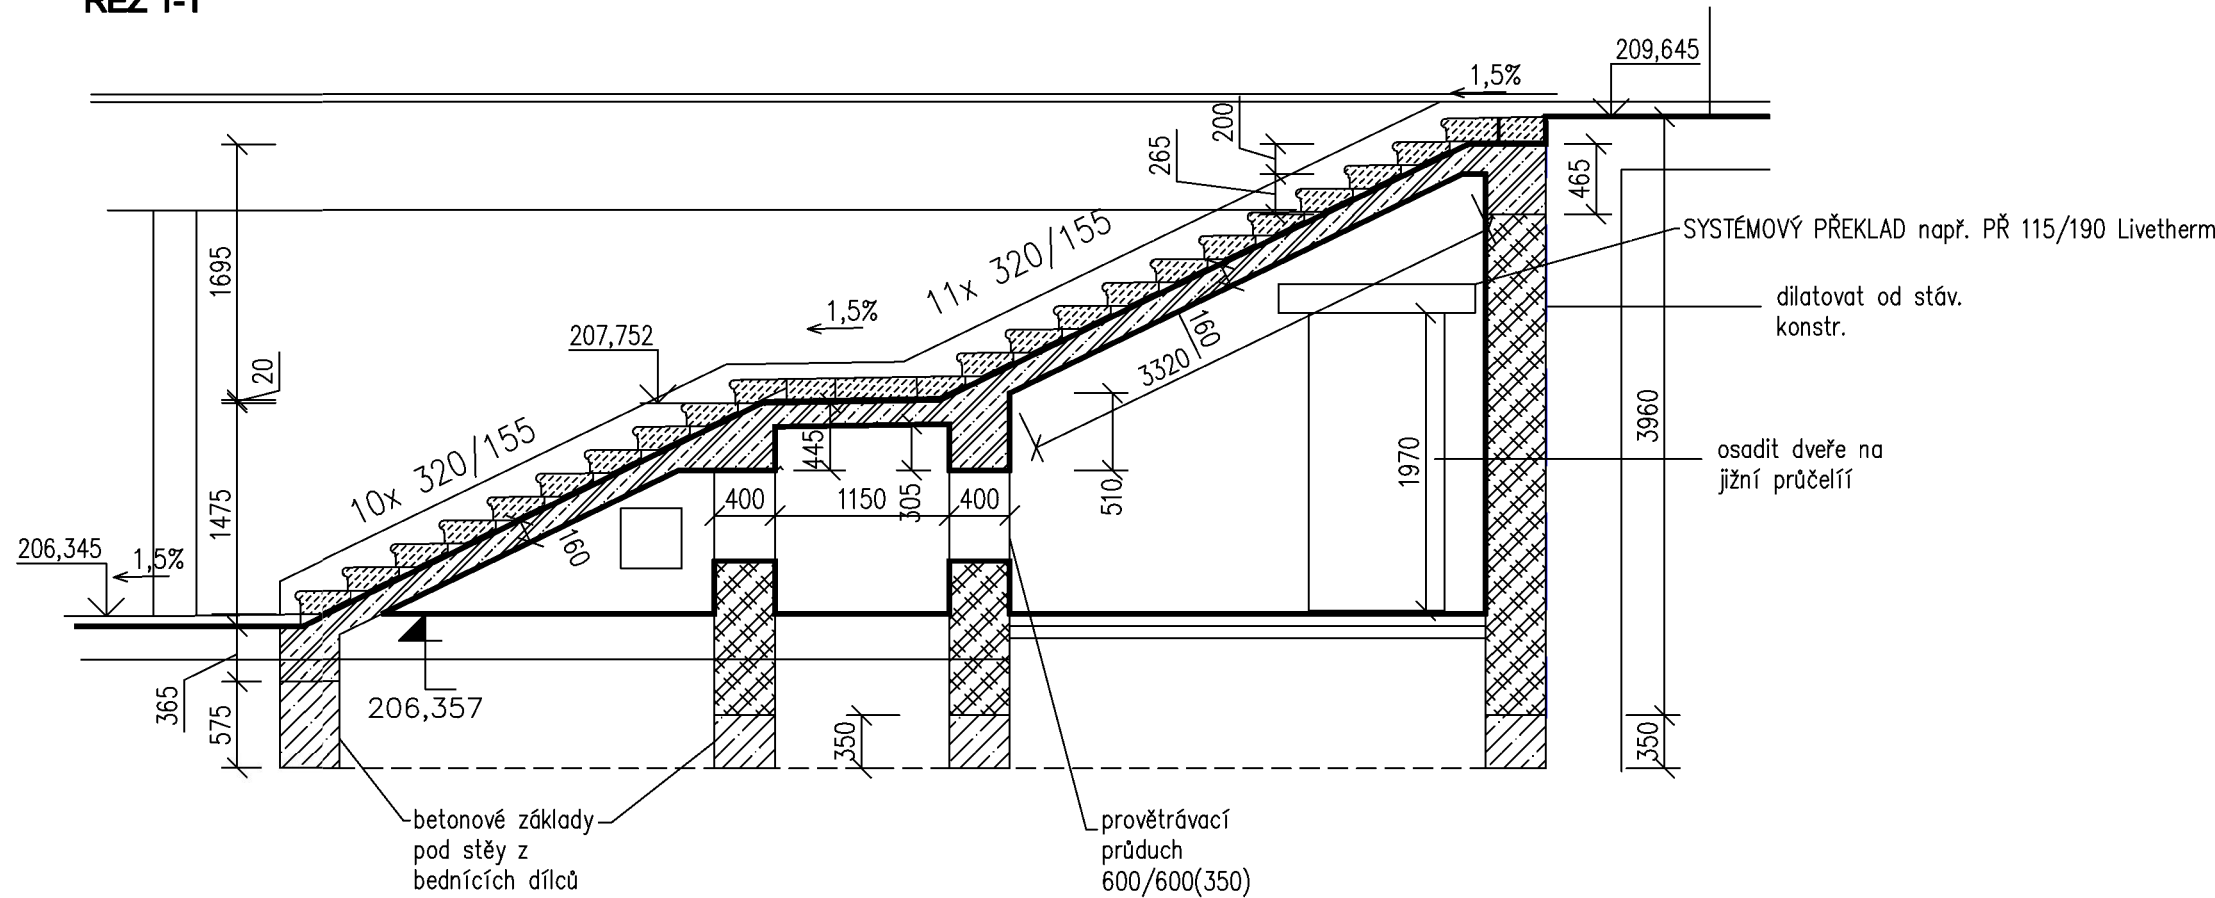


PŮDORYS

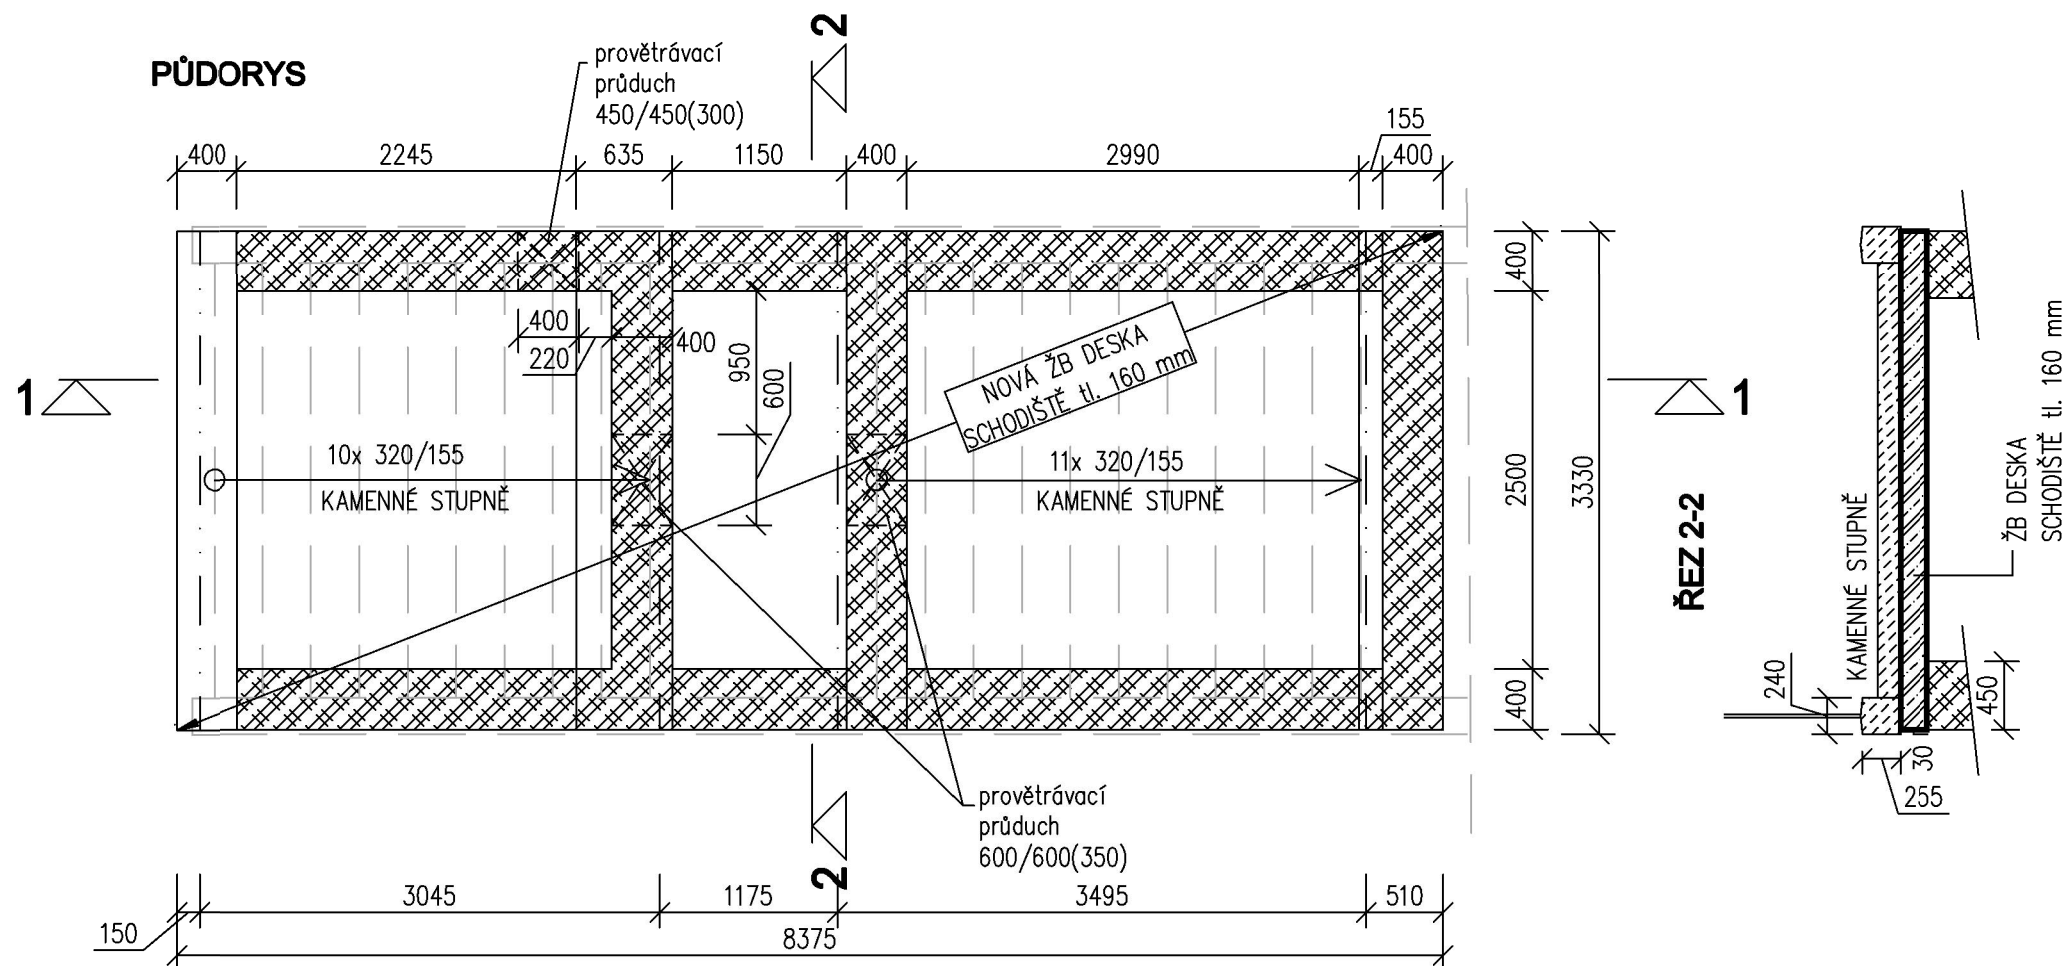

ŘEZ 2-2

PRINCIPY ZDĚNÍ A VÝZTUŽE PROLÉVANÝCH TVÁRNIC BD 400

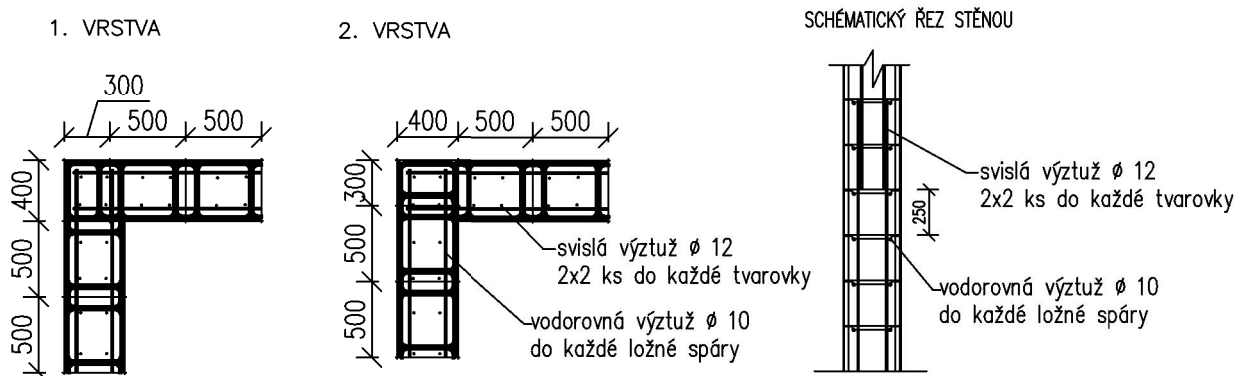

POZNÁMKY:

- PŘI JAKÉMKOLIV NESOULADU PROJEKTU A SKUTEČNÉHO STAVU JE NUTNÁ KONZULTACE SE STATIKEM.
- GEOMETRIE A DIMENZE BUDOU PŘED REALIZACÍ OVĚŘENY. V PŘÍPADĚ NESROVNALOSTÍ KONTAKTOVAT STATIKA.
- SLOŽENÍ A VLASTNOSTI BETONOVÉ SMĚSI UPRAVIT DLE STUPNĚ VLIVU PROSTŘEDÍ TECHNOLOGEM!
- VYMEZENÍ KRYTÍ VÝZTUŽE U VNĚJŠÍHO POVRCHU BUDE PROVEDENO POMOCÍ BETONVLÁKNITÝCH PODKLADKŮ!!!
- NUTNO DODRŽET OCHRANU ZÁKLADOVÉ SPÁRY.
- ZDIVO Z BEDNÍČÍCH DÍLCŮ MUSÍ BÝT PŘÍZPŮSOBENO TVARU SCHODIŠTĚ, TEDY TVAROVKY BUDOU SEŘÍZNUTY.

VZHLEDEM K UMÍSTĚNÍ STAVBY SE PŘEDPOKLÁDÁ STUPEŇ KOROZNÍ AGRESIVITY A OCHRANNÁ OPATŘENÍ VE STUPNI 3 PODLE TP 124. NA KONSTRUKCI BUDE PROVEDENA PRIMÁRNÍ A SEKUNDÁRNÍ OCHRANA. PRO PRIMÁRNÍ OCHRANU ŽELEZOBETONOVÝCH KONSTRUKCÍ PLATÍ POŽADAVKY ČSN EN 206 (KRYTÍ VÝZTUŽE, DRUH CEMENTU, DRUH KAMENIVA ...). JAKO SEKUNDÁRNÍ OCHRANA ŽELEZOBETONOVÝCH KONSTRUKCÍ, KTERÉ PŘÍCHÁZEJÍ DO STYKU SE ZEMINOU, JAOU NAVRŽENY ASFALTOVÉ NÁTĚRY ZA STUDENA NA PENETRACI PODLE TP 124.

LEGENDA:

- NOVÉ ŽELEZOBETONOVÉ KONSTRUKCE [ŘEZ]
- TVÁRNICE ZTRACENÉHO BEDNĚNÍ PROLÉVANÉ BETONEM
- PROSTÝY BETON

BETON C16/20 - XC1

POUŽITÍ: ZÁKLADOVÉ PASY
BETON DO PROLÉVANÝCH TVÁRNIC S3

BETON C30/37 - XC2

POUŽITÍ: SCHODIŠTĚ
NAVRŽENO DLE: ČSN EN 1992-1-1 Eurokód 2
BETONOVÁ SMĚS: S3
KRYTÍ: 30 mm

OCEL BSt 500

BETONÁŘSKÁ VÝZTUŽ
BEDNÍČÍ DÍLCE BD40

±0,000 = 209,63 (ČSJNS-Bpv)

REVIZE Č.:	OBSAH :	DATUM :

TENTO VÝKRES JE DLE AUTORSKEHO ZÁKONA MAJETKEM PROJEKTANTA, JEHO KOPÍROVÁNÍ A ROZŠÍŘOVÁNÍ JE MOŽNO POUZE SE SOUHLASEM AUTORA

MÍSTO STAVBY:	Praha hlavní nádraží - Fantova b., Wilsonova 300/8, 110 00 Praha 2; 4101/1, 4105/3, 4, 5, 4354/1, 4372/1, 2314, 2531, 2532		
OBJEDNATEL:	Správa železnic, státní organizace, 110 00 Praha 1, Dlážděná 1003/7		
ZÁSTUPCE INVESTORA:	Stavební správa západ, Sokolovská 1955/278, Praha 9; ředitel Ing. Petr Hoffmanzl		
PROJEKTANT:	<div><div></div><div>PROJEKTOVÝ ATELIER PRO ARCHITEKTURU A POZEMNÍ STAVBY, s.r.o. BĚLEHRADSKÁ 199/70, 120 00, PRAHA 2, IČ : 45308616 TEL.: 224 255 555, 222 516 186 EMAIL: ATELIERTS@ATELIERTS.CZ</div></div> <div><p>Dílce 99 400 01 Ústí nad Labem projekte@h-pro.cz</p><p>IČO: 25 02 98 35 tel.: 475 210 726 fax: 475 210 154</p></div>		

AUTORSKÝ KOLEKTIV:	Ing. arch. Tomáš ŠANTAVÝ		
PROJEKTANT ČÁSTI:	<div><div></div><div>Agile Consulting Engineers s.r.o. Na Vyhlídce 64, 190 00 Praha 9 info@agile-ce.cz, www.agile-ce.cz tel.: +420 733 386 555</div></div>		

ODPOV.PROJEKTANT:		Jan Tomáš, MSc			
HLAVNÍ INŽENÝR PROJEKTU:		ZPRACOVATEL ČÁSTI:	SPOLUPRÁCE:	KONTROLOVAL:	
Ing. arch. Tomáš ŠANTAVÝ		Ing. Pavel Roubal <i>Pavel Roubal</i>	Jindřich Mikšík	Ing. Pavel Roubal <i>Pavel Roubal</i>	
Č.ZAK.: 3489 075 1711		NÁZEV DÍLA: Oprava historické fasády a střechy Fantovy budovy - Praha hlavní nádraží 110 00, Praha 2 - Vinohrady, Wilsonova 300/8 IV. ETAPA "Úprava pochozích ploch v nejbližším okolí stavby, slavnostní osvětlení"			Č.PARÉ:
DATUM: 06/2020					
POČET A4: 6 A4					
NÁZEV*.DWG: _statika_HL_NADRAZI_schodiste					
MĚŘÍTKO: 1:50		D.1.2 STAVEBNĚ-KONSTRUKČNÍ ŘEŠENÍ			202
STUPEŇ: dokumentace pro stavební povolení		TVAR ŽB SCHODIŠTĚ			
PROFESE: stavebně–konstrukční					