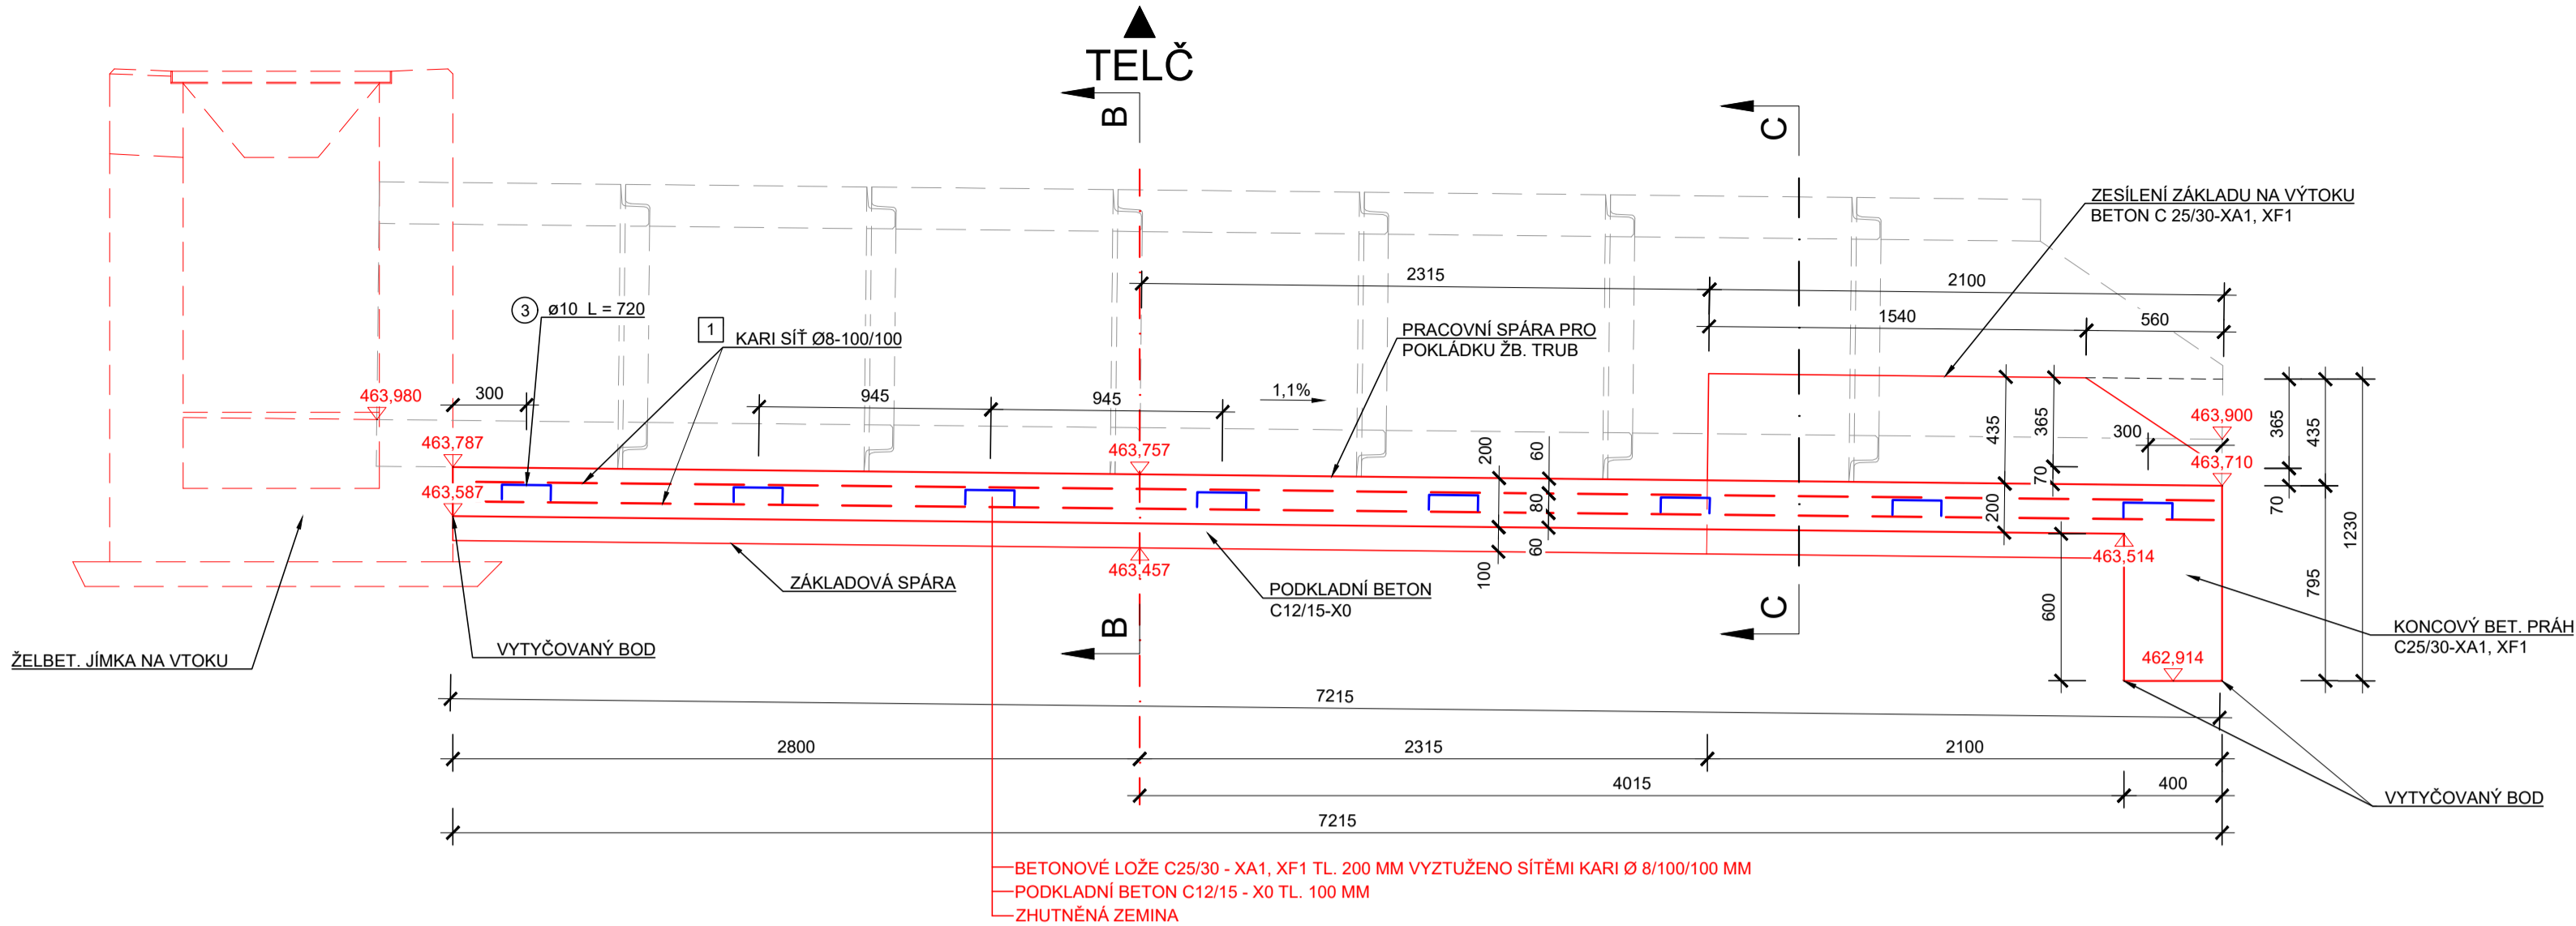
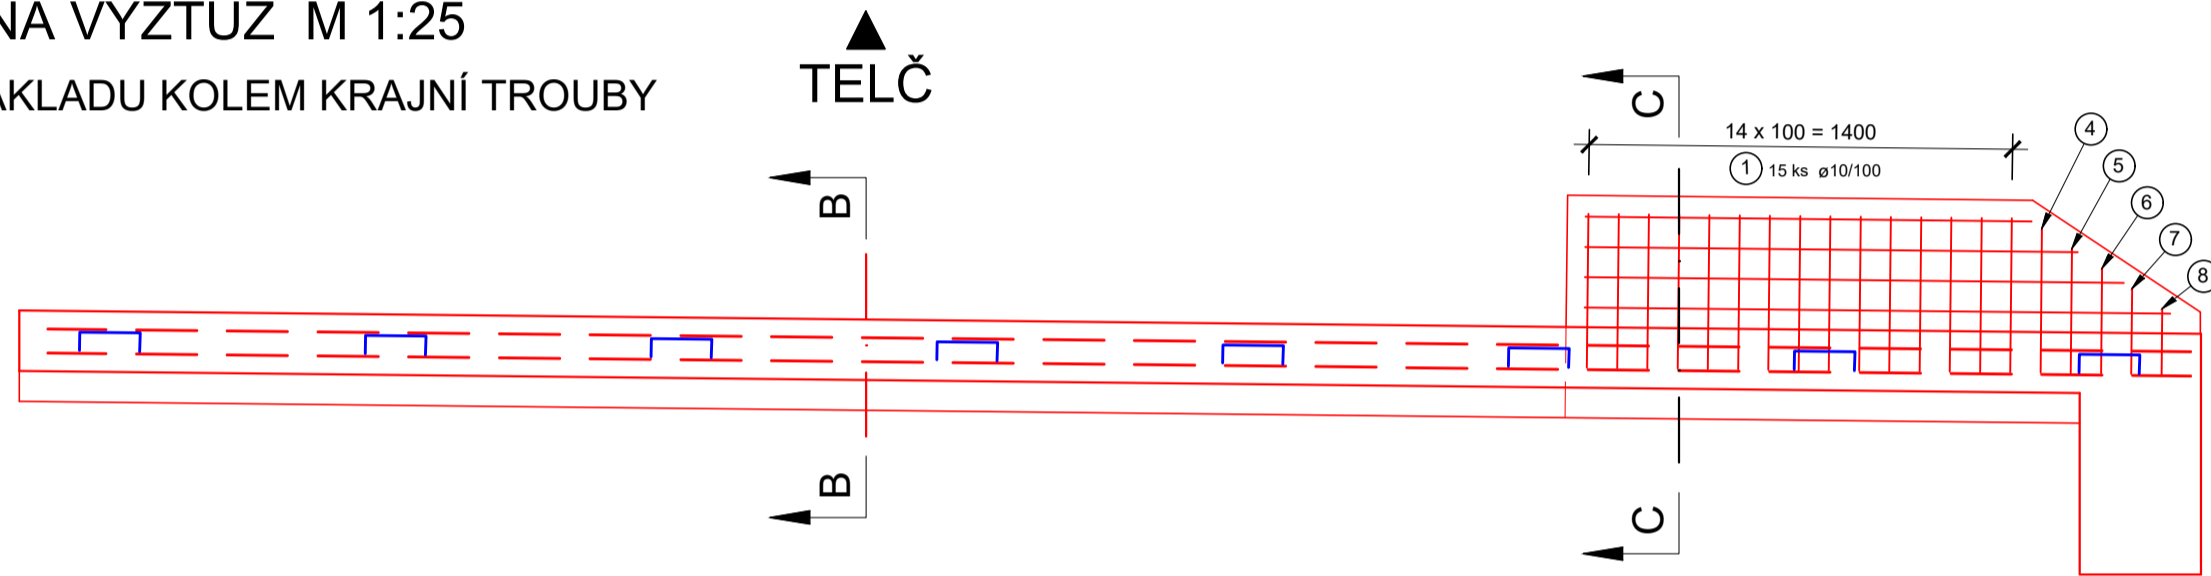


PŘÍČNÝ ŘEZ A - A M 1:25

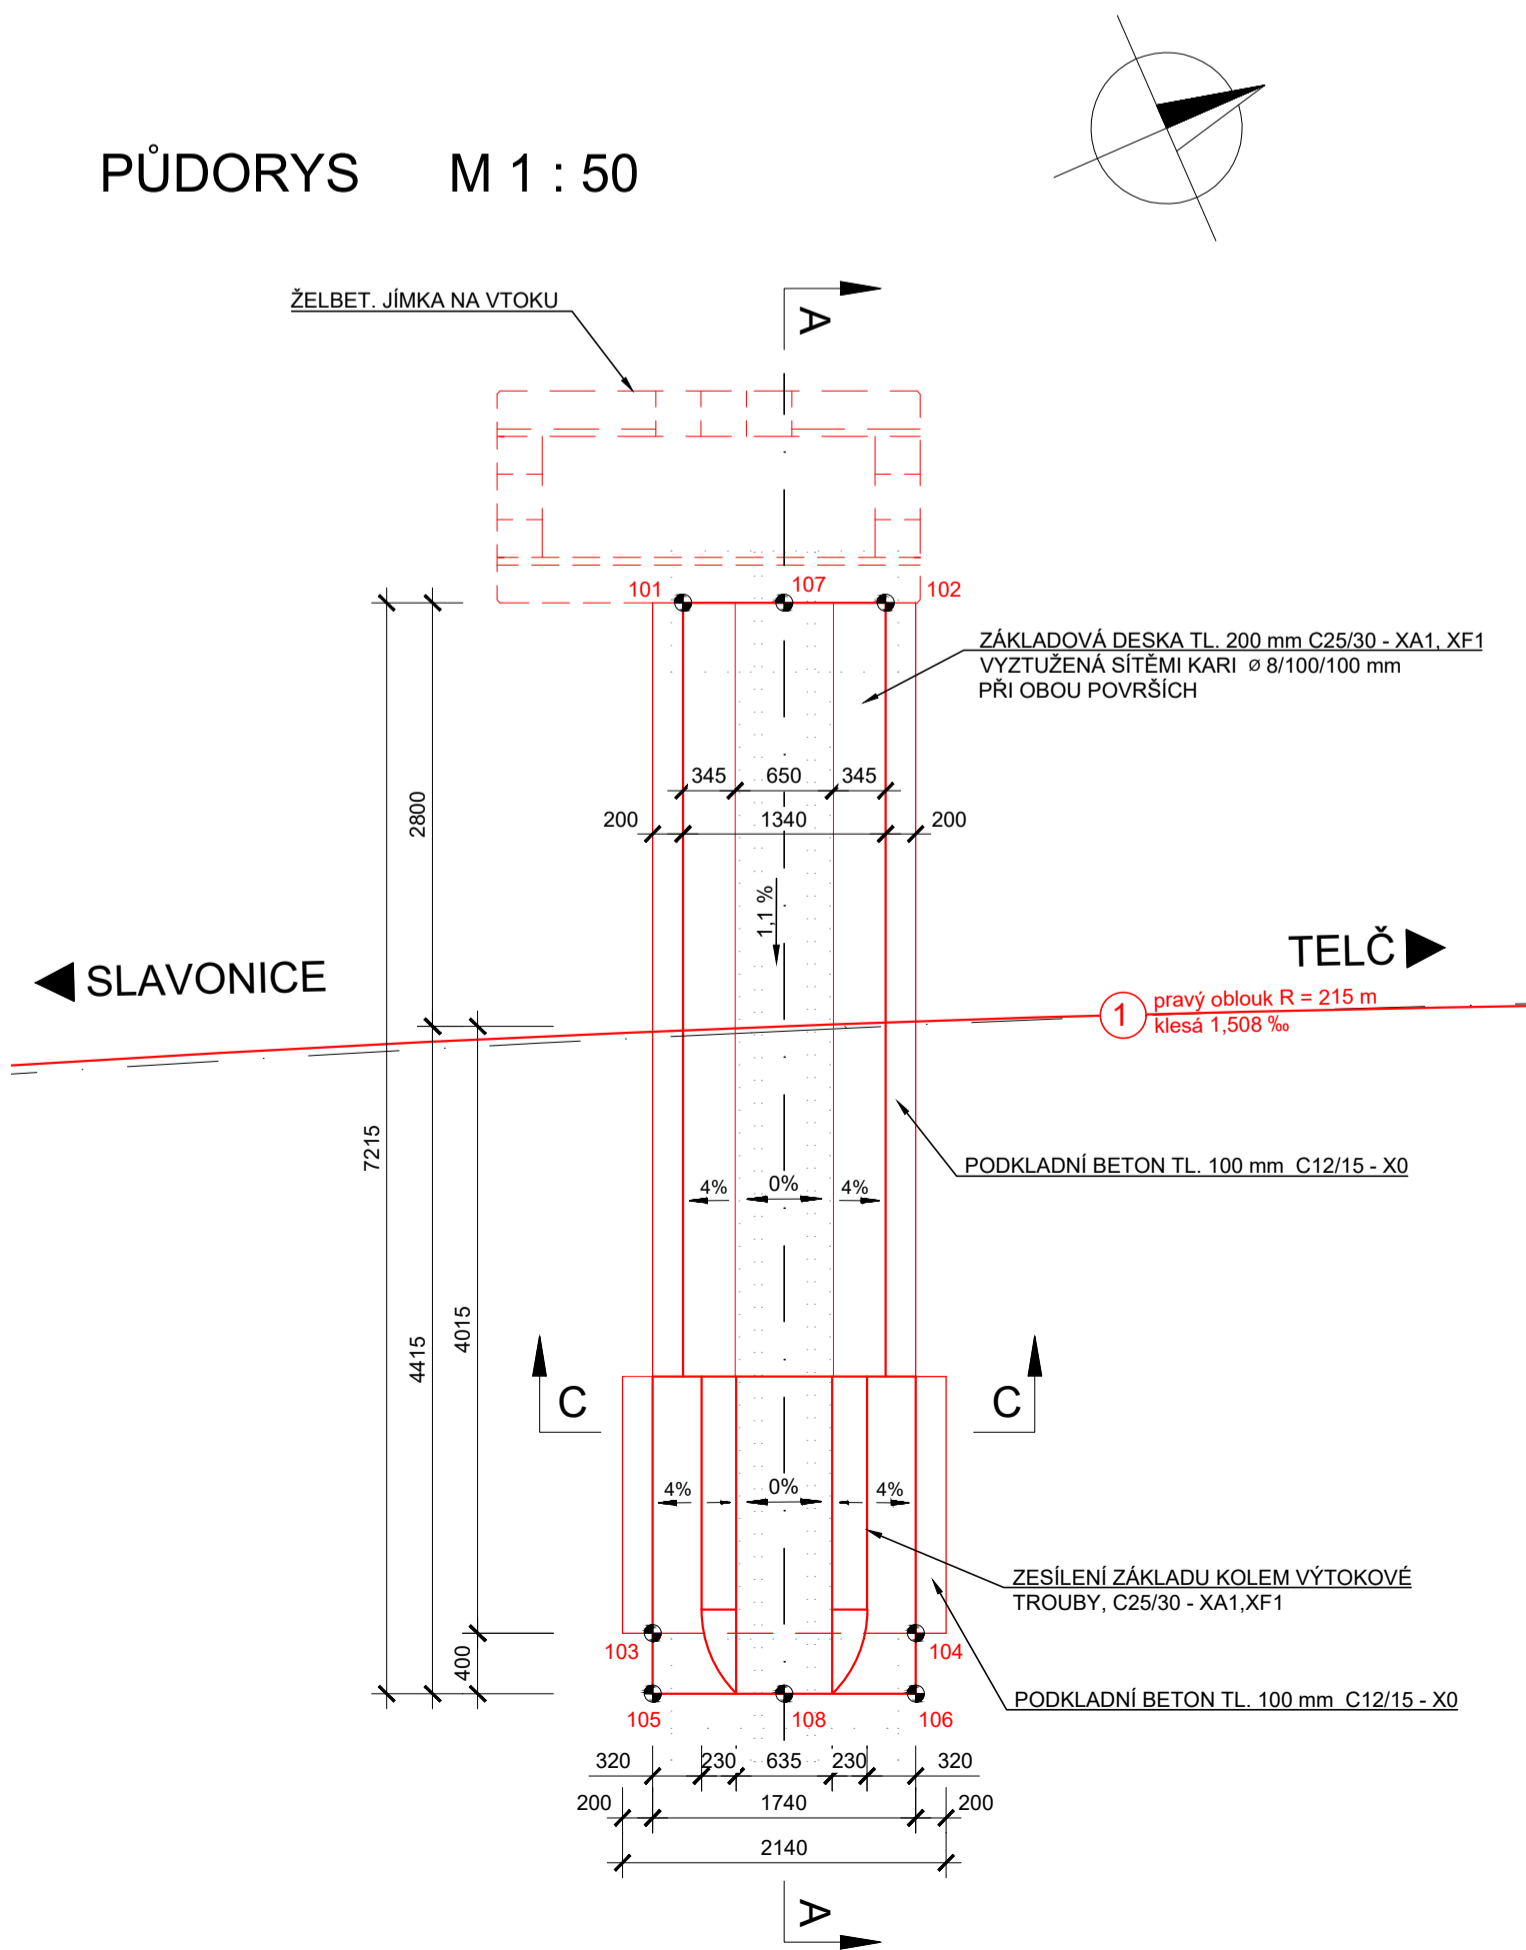


POHLED NA VÝZTUŽ M 1:25

ZESÍLENÍ ZÁKLADU KOLEM KRAJNÍ TROUBY



PŮDORYS M 1 : 50



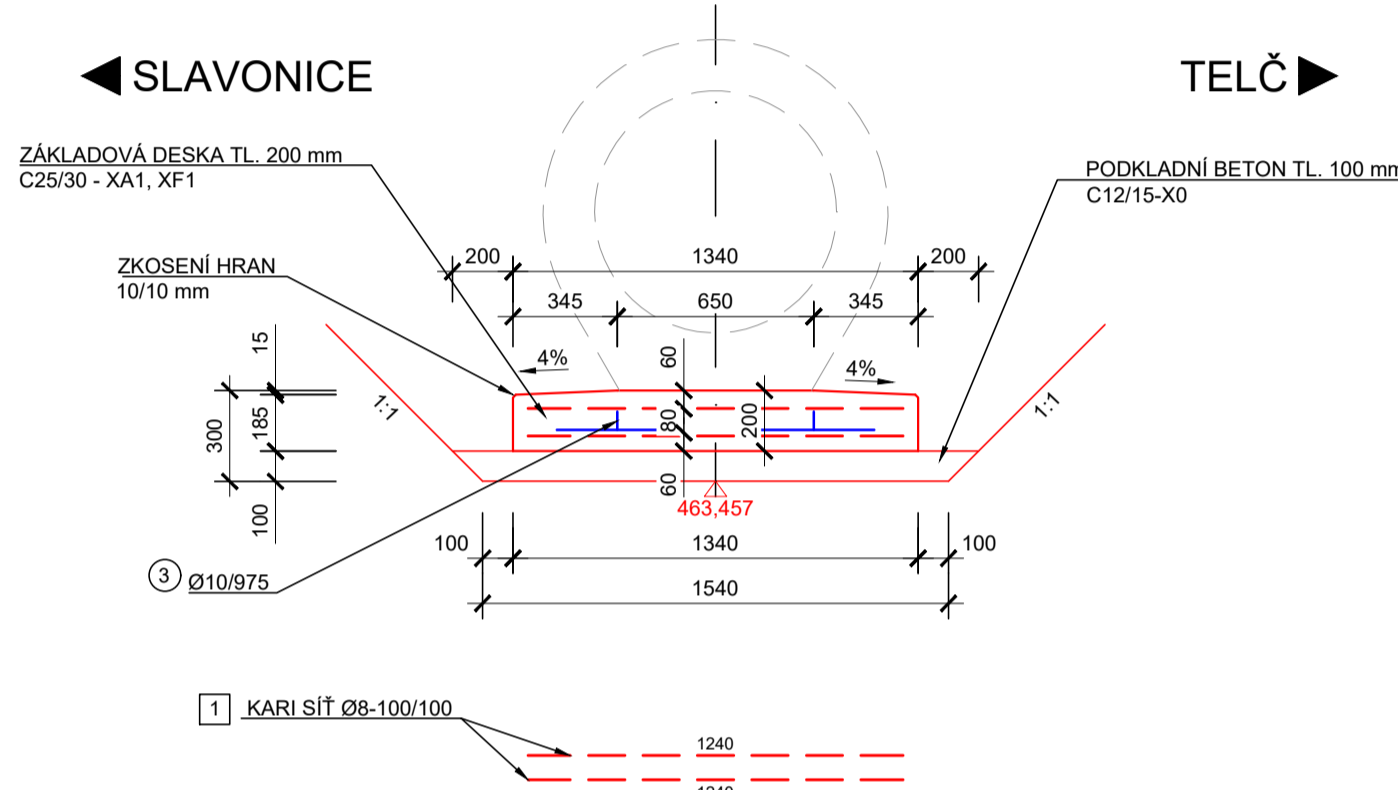
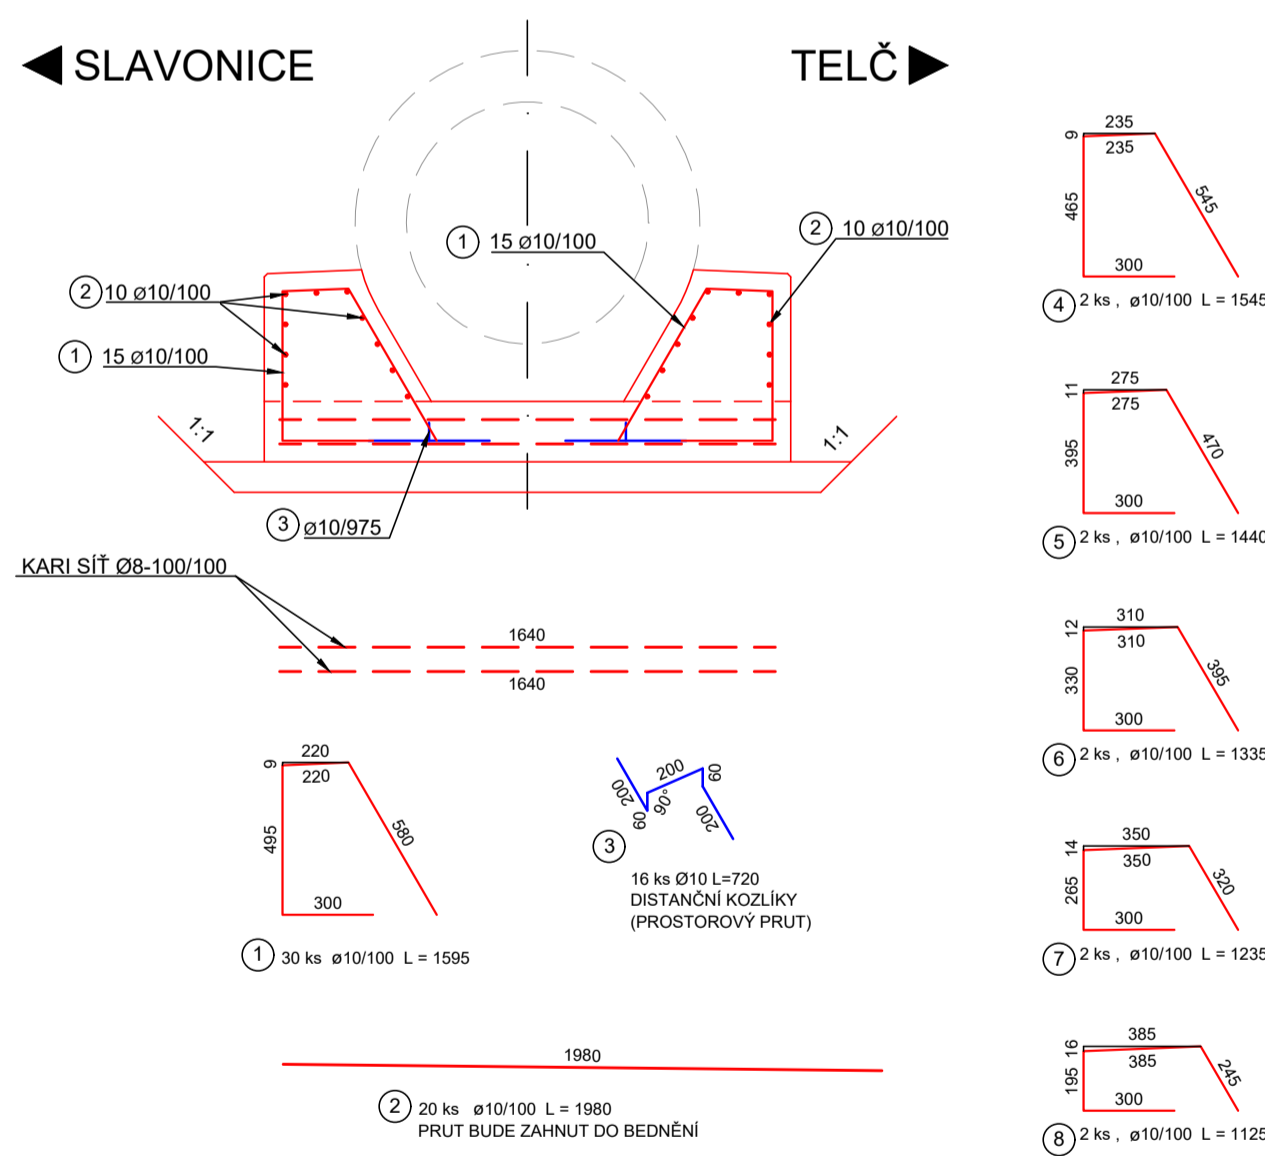
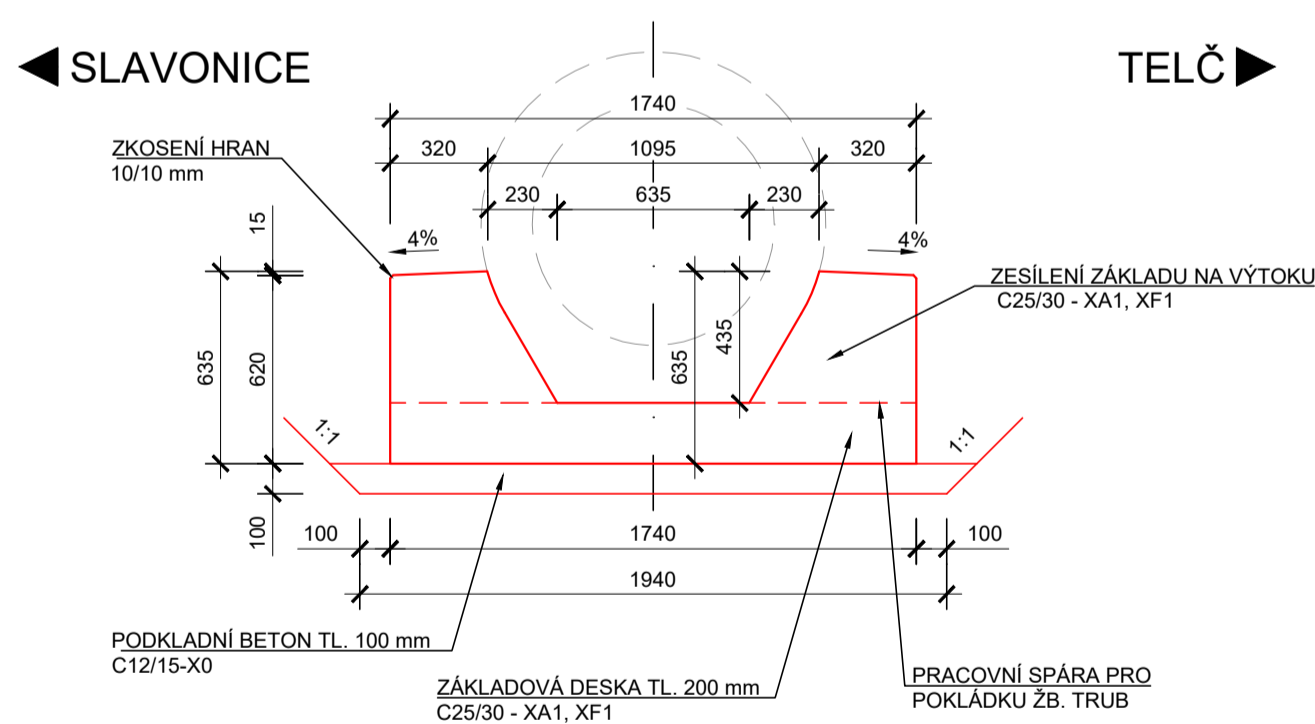
VÝKAZ PRUTOVÉ VÝZTUŽE

Č. POLOŽKY	PRŮMĚR [mm]	DÉLKA 1 ks [m]	POČET [ks]	DÉLKA [m]	
				B500B	10
1	10	1,595	30	47,85	
2	10	1,980	20	39,60	
3	10	0,720	16	11,52	
4	10	1,545	2	3,09	
5	10	1,440	2	2,88	
6	10	1,335	2	2,67	
7	10	1,235	2	2,47	
8	10	1,125	2	2,25	
CELKOVÁ DÉLKA (m); (m2)				112,33	
SPECIFICKÁ HMOTNOST (kg/m)				0,617	
HMOTNOST (kg)				69,308	
PROSTŘÍH 5 % (kg)				3,47	
HMOTNOST S PROSTŘÍHEM (kg)				72,77	
HMOTNOST CELKEM (kg)				72,77	

VÝKAZ KARI SÍTÍ

1 SÍŤ Ø8 mm, 100x100....24,7 m2 (včetně přesahů)....194,8 kg

PODÉLNÝ ŘEZ B - B M 1:25

PODÉLNÝ ŘEZ C - C M 1:25
VÝZTUŽPODÉLNÝ ŘEZ C - C M 1:25
TVAR

TABULKA VYTYČOVANÝCH BODŮ

Č.BODU	Y	X	Z	POPIS
101	685334.132	1166007.437	463.587	SPODNÍ HRANA ZÁKLADOVÉ DESKY
102	685333.594	1166006.209		
103	685327.969	1166010.352		
104	685327.272	1166008.758		
105	685327.603	1166010.512	462.914	SPODNÍ HRANA KONCOVÉHO BET. PRAHU - VÝTOK
106	685326.906	1166008.918		
107	685333.863	1166006.823	463.787	HORNÍ PLOCHA ZÁKLADOVÉ DESKY
108	685327.255	1166009.715	463.710	

- PŘESNOST VYTYČENÍ DLE:
ČSN 73 0420-1 Přesnost vytyčování staveb-Část 1: Základní požadavky
ČSN 73 0420-2 Přesnost vytyčování staveb-Část 2: Vytyčovací odchylky

SOUŘADNICOVÝ SYSTÉM: S-JTSK

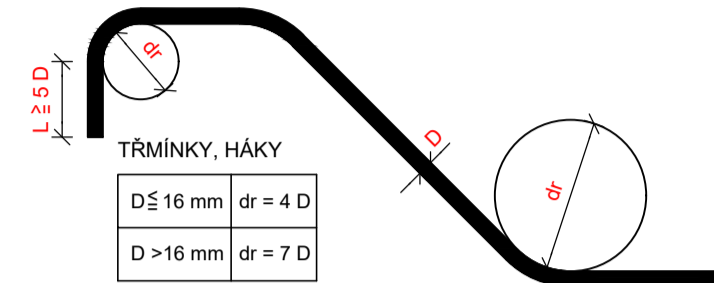
VÝŠKOVÝ SYSTÉM: Bpv

BETONY

ČÁST	C12/15-X0	C25/30-XA1, XF1
PODKLADNÍ BETON	1,19 m³	
BETONOVÉ LOŽE		3,19 m³

ROZMĚRY VÝZTUŽE JSOU
KÓTOVÁNY DO OSY PRUTŮ!

KÓTOVÁNO V mm!

NEJMENŠÍ VNITŘNÍ PRŮMĚRY
ZAKRÍVENÍ VLOŽEK dr
PODLE ČSN EN 1992-1-1

OCEL B 500B (10 505)

BETONY:

PODKLADNÍ BETON.....C12/15-X0

BETONOVÉ LOŽE.....C25/30-XA1, XF1

OCEL:

KARI SÍŤ Ø8mm-100/100.....B 500B

PRUTOVÁ VÝZTUŽ.....B 500B

KRYTÍ:

MINIMÁLNÍ KRYTÍ.....45 mm

JMENOVITÉ KRYTÍ.....55 mm

KUBATURY:

BETON.....4,38 m³

OCEL + 5% (VČETNĚ PŘESAŮ).....267,6 kg

STYKOVÁNÍ VÝZTUŽE DLE ČSN EN 1992-1-1:

VÝZTUŽ Ø8, BETON C25/30.....200 mm

VÝZTUŽ Ø10, BETON C25/30.....237 mm

STAVBA:

Oprava propustku v km 50,195
na trati Slavonice - Telč

OBJEDNATEL:

Správa železnic, s.o.
Oblastní ředitelství Brno
Kounicova 26
611 43 BrnoDIPONT s.r.o., projektová a inženýrská činnost
Křískova 1432/18, 400 01 Ústí nad Labem, CZ
E: dipont@dipont.cz T: 00420 475 201 724

Zakázka:

D22005

Datum:

11/2022

ODP. PROJEKTANT SO

ING. MARTIN PLEŠEK

VYPRACOVAL

MILADA TROUTNAROVÁ

TECHNICKÁ KONTROLA

ING. PETR NOVÁK

Účel PD:

DSP

Měřítko:

1:25 1:50

Formát:

8xA4

OBJEKT:

SO 201 Propustek v km 50,195

Část:

D.2.1.4

Paré:

PŘÍLOHA:

TVAR A VÝZTUŽ ZÁKLADOVÉ
KONSTRUKCE

Příloha:

6